


ため池ハザードマップ 深迫ダム

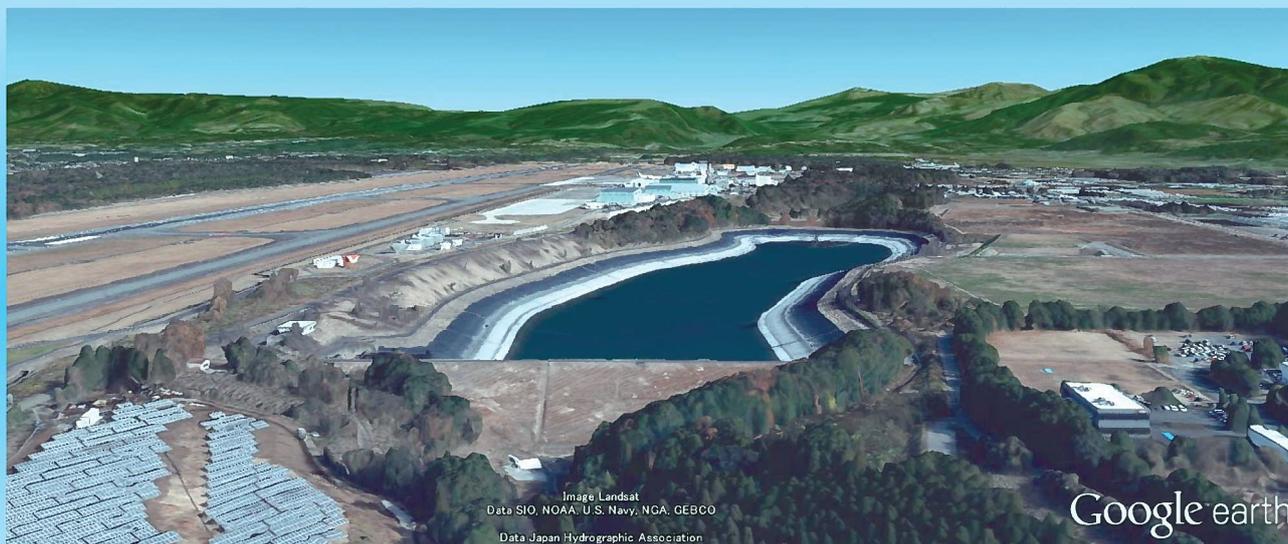

このハザードマップについて

深迫ダムは、上益城郡益城町小谷にあり 1984年（昭和59年）農業用水のために築造されたもので、堤防の長さが241mと長く総貯水量は 126.8万 m^3 あります。

万一、このダムが地震などにより決壊した際の浸水域を想定し、住民のみなさまが安全に避難できるように、各種情報を掲載しています。

避難対策情報を提供することで、日頃の防災意識を高めていただき、ため池の異常が発見された場合や市・町から避難勧告が出されるなど、決壊のおそれがあるとわかった場合に、住民のみなさまが迅速・的確な避難を行い被害の低減を図れるように作成したものです。

※注意事項


裏面のハザードマップに掲載している浸水域は、ため池が満水時に地震などにより決壊した場合の最大水深域を想定したもので、豪雨などの降水は考慮していません。

実際の浸水域は、ため池の貯水量、堤体の被害の程度、降水量、河川の水位、周辺の土地利用状況により、異なる場合がありますので、浸水域に入っていない住民の方もいざというときに落ち着いた対応が出来るよう、日ごろから家族やご近所等で話し合い、避難所や連絡先等の確認をしておきましょう。

深迫ダム ハザードマップに関するお問い合わせ先

熊本市 東区役所 農業振興課	熊本市東区東本町16-30	096-367-9137
熊本県県央広域本部 農林部 農地整備課	熊本市中央区南千反畑町4-33	096-352-4111
(深迫ダム管理者) 大菊土地改良区	菊池郡大津町陣内1782-2	096-293-6851

ため池ハザードマップ 深迫ダム

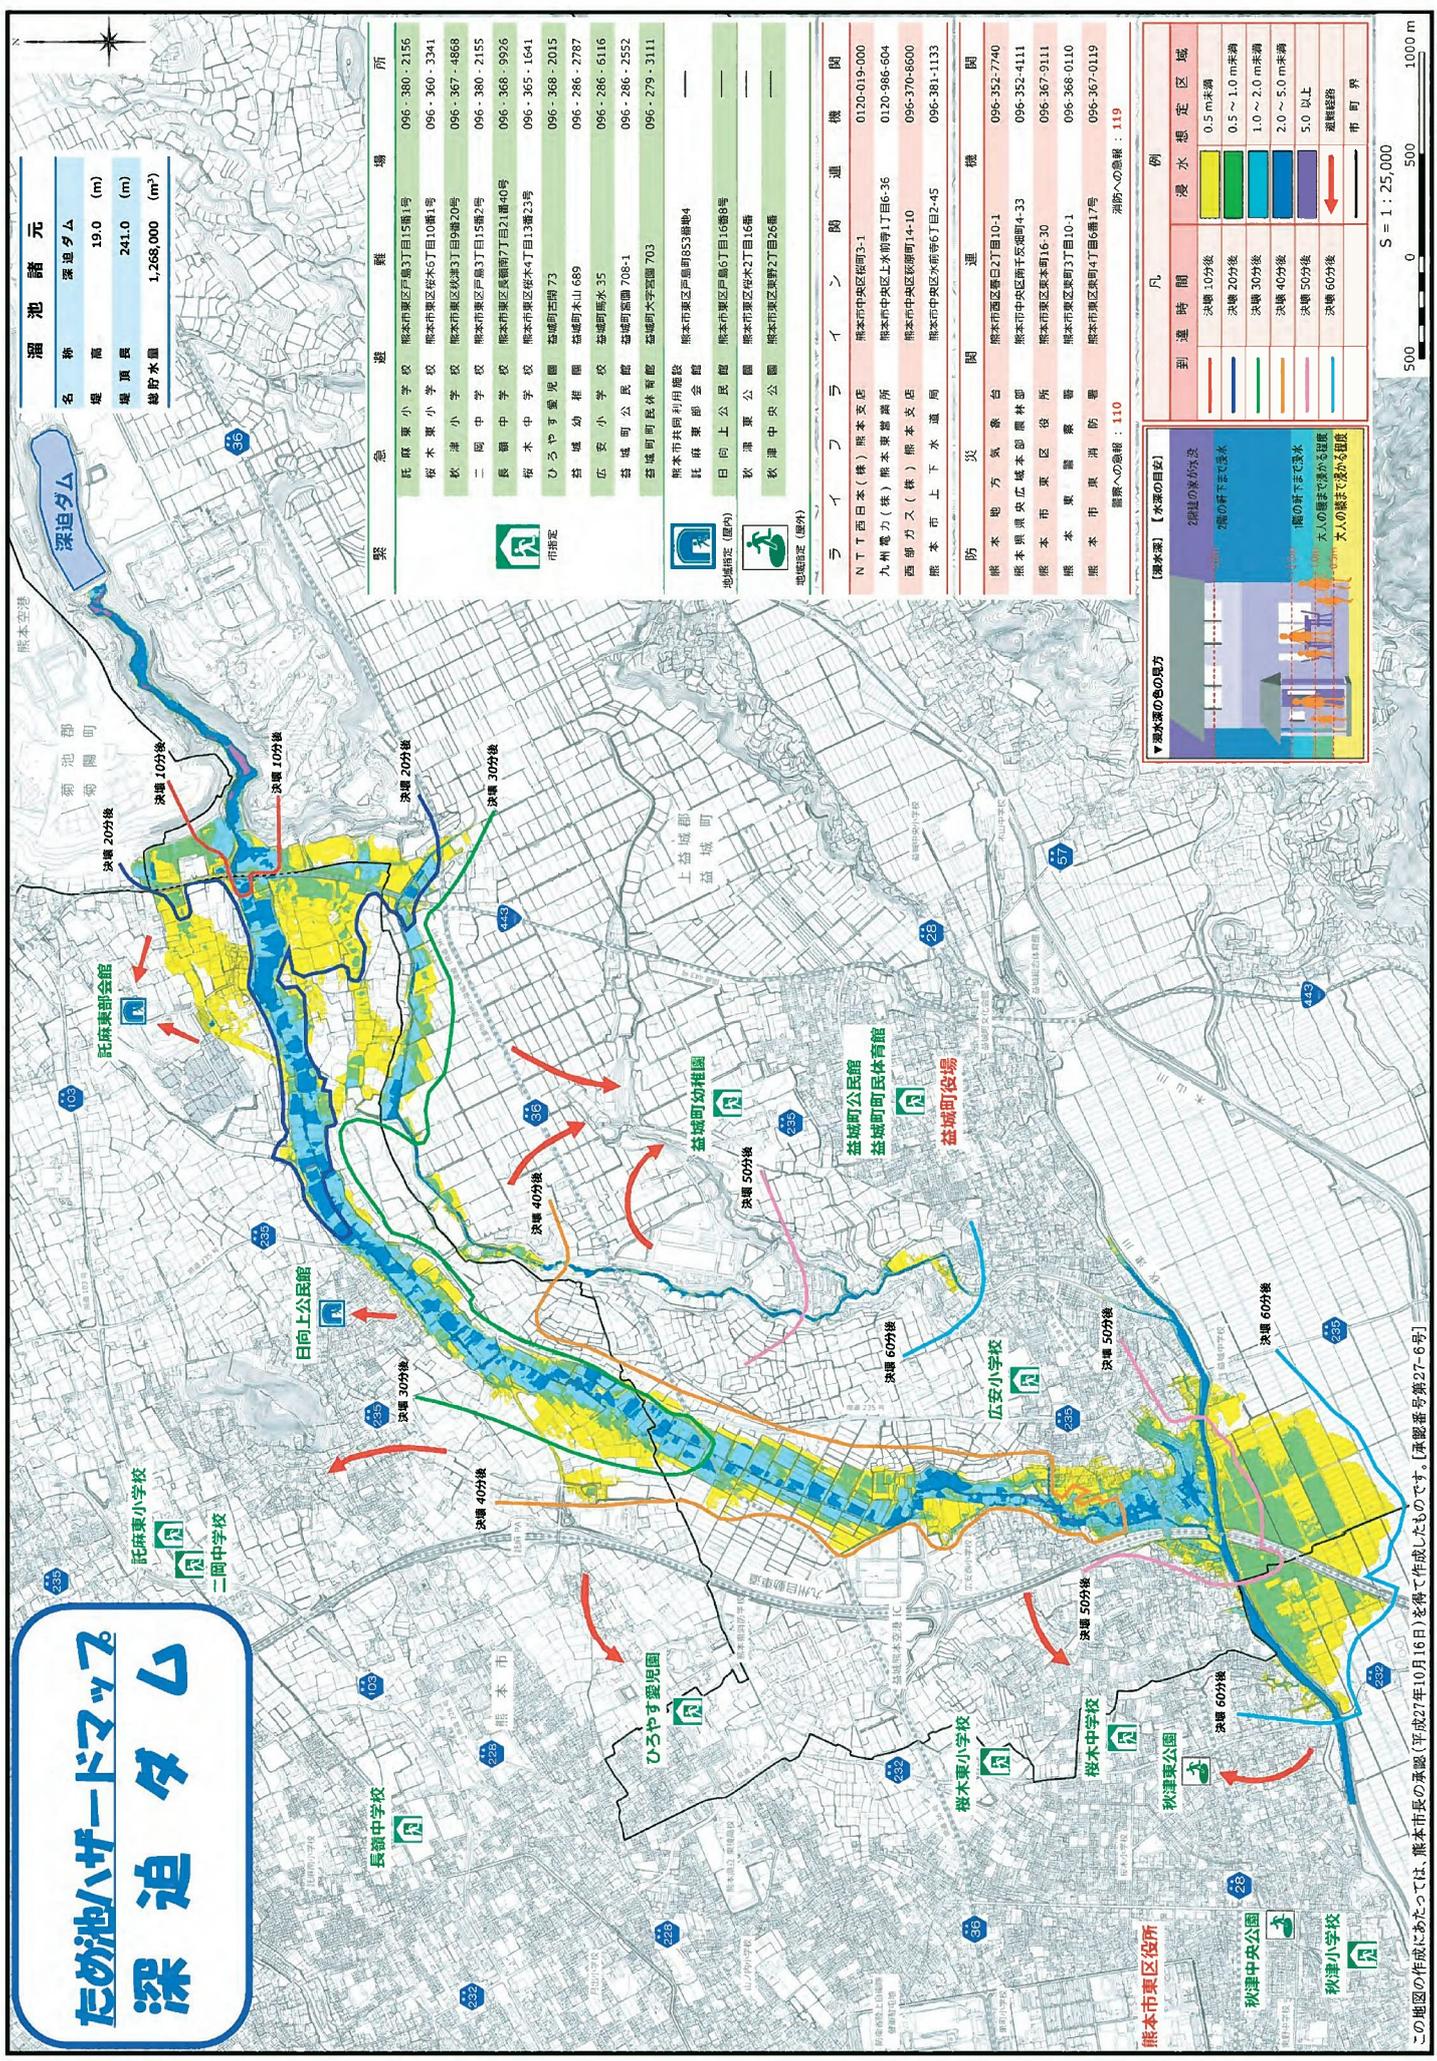

溜池諸元

名称	深迫ダム
堤高	19.0 (m)
堤頂長	241.0 (m)
総貯水量	1,268,000 (m ³)

緊急避難場所	避難所	電話番号
萩原小学校	熊本県東区戸島町目15番1号	096-380-2156
熊本東小学校	熊本県東区松本町目10番1号	096-360-3341
秋津小学校	熊本県東区秋津町目9番20号	096-367-4868
二岡中学校	熊本県東区戸島町目15番2号	096-380-2155
長瀬中学校	熊本県東区長瀬町目21番40号	096-368-9926
桜木中学校	熊本県東区桜木町目13番23号	096-365-1641
ひろやす児童園	益城町西開73	096-368-2015
益城幼稚園	益城町木山689	096-286-2787
広安小学校	益城町廣水35	096-286-6116
益城町公民館	益城町廣園708-1	096-286-2552
益城町町民体育館	益城町大字聖園703	096-279-3111
熊本市民館利用施設	熊本県東区豊島町953番地4	—
託麻東部会 会館	熊本県東区戸島町目16番8号	—
日向向上公民館	熊本県東区豊島町目16番8号	—
秋津東公園	熊本県東区豊島町目16番	—
秋津中央公園	熊本県東区豊島町目26番	—

ライブラインの運送機関

NTT西日本(株)熊本支店	熊本県中央区桜町3-1	0120-019-000
九州電力(株)熊本東営業所	熊本県中央区上水町野目6-36	0120-986-604
西部ガス(株)熊本支店	熊本県中央区桜原町4-10	096-370-8600
熊本市上下水道局	熊本県中央区水前町2目2-45	096-381-1133

防災関連運送機関

熊本地方気象台	熊本県西區春日町目10-1	096-352-7740
熊本県県央広域本館農林部	熊本県中央区南千代通町4-33	096-352-4111
熊本県東区役所	熊本県東区本町16-30	096-367-9111
熊本県東区警署	熊本県東区豊島町目10-1	096-368-0110
熊本県消防防署	熊本県東区東町4丁目6番17号	096-367-0119

消防への連絡：119

▼源水潭の氾濫の配分

【源水潭】(水源の目元)

2層目の床が水没
2層目の柱が浸水
1層目の天井まで浸水
1層目の柱が浸水
大人の肩まで浸水
大人の膝まで浸水

到達時間	浸水想定区域
決壊10分後	0.5m未満
決壊20分後	0.5～1.0m未満
決壊30分後	1.0～2.0m未満
決壊40分後	2.0～5.0m未満
決壊50分後	5.0以上
決壊60分後	避難経路
	市町界


この地図の作成にあたっては、熊本市長の承認(平成27年10月16日)を得て作成したものです。[承認番号第27-6号]

縮尺 S = 1 : 25,000

0 500 1000 m

(平成28年2月 作成)

情報の伝達経路

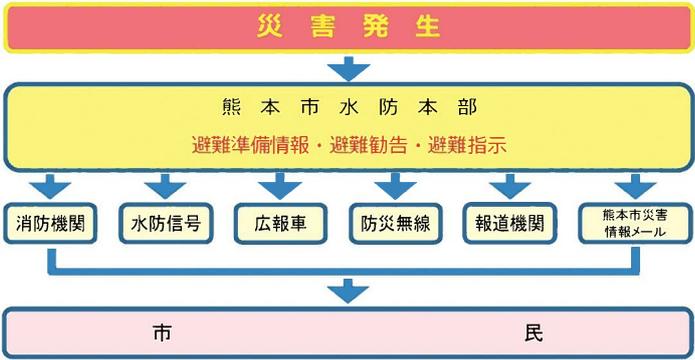

非常持ち出し品について



あれもこれも思いがちですが、荷物は最小限にまとめてリュックサックに入れ、一度背負ってみましょう。

- 大人で4~5kg程度が目安です。
- なるべく両手が使える状態にして、避難するときに迅速な行動が出来るようにしましょう。
- 非常袋は、身近で目につきやすい場所に置くのが一番です。
- 荷物を2つ位に分け、数箇所に分散しておくことも効果的です。

避難の心得

●安全の確保

子どもやお年寄り、体の不自由な人がいる場合は、早期の避難を心掛けます。



●相互協力

避難する時は出来るだけ複数で行動しましょう。また、救助隊の指示に従い、すみやかに避難しましょう。



●動きやすい服装で

はきものは運動靴など、紐で締められるものにします。(長グツ・サンダルなどは危険です)



●歩いて避難できる深さ

歩ける水深はひざくらいまでが目安です。逃げ遅れた場合は、無理せず高いところで救助を待ちましょう。



●冠水した場所を歩くときは

長い棒で水面下を確認しながら歩く、ロープにつながって避難するなどの安全対策をとりましょう。



●危険の回避


土砂災害の恐れがあるがけの近く、増水している川の橋は通行しないようにしましょう。



浸水深と流速について

ハザードマップは予想される最大浸水深を示していますが、実際の氾濫は水の流速に大きく左右されます。水深が浅くても流速が早い場合は歩行することは危険です。

予想浸水深が浅いことは、必ずしも安全に避難できることを示していません。下図を確認し、流速の把握も必要です。

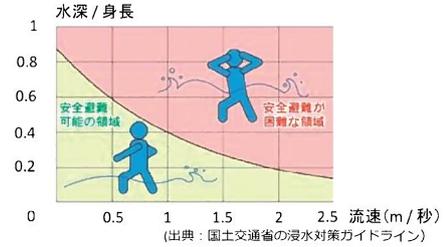

歩行困難度の判定表

項目	浸水深1.0m以上	浸水深0.5~1.0m	浸水深0.5m未満
流速1.5m/s以上	不可能	不可能	困難
流速0.5~1.5m/s	不可能	困難	可能
流速0.5m/s未満	困難	可能	可能

※ 流速0.5m/sとは、漂流物が1秒間に50cm流れる速さ。
 ※ 流速1.5m/sとは、漂流物が1秒間に1m50cm流れる速さ。

災害情報・緊急連絡

■ 防災情報提供サイト ■

情報提供機関	内容	アドレス
熊本地方気象台	熊本地方の気象データや警報・注意報など	http://www.jma-net.go.jp/kumamoto/
国土交通省	川の防災情報	http://www.river.go.jp/
国土交通省	河川情報(ライブカメラ)	http://www.qsr.mlit.go.jp/kumamoto/
熊本県	防災情報	http://cyber.pref.kumamoto.jp/bousai/
熊本市	防災トップ	http://www.city.kumamoto.jp/bousai/

家族と連絡が取れないときは！

■ NTT災害用伝言ダイヤル「171」について ■

「171」をダイヤル→利用ガイダンスに従って、伝言の録音・再生を行ってください。

利用できる電話

- 一般電話 (プッシュ回線、ダイヤル回線とも)
 - 公衆電話
 - 災害時、NTTが避難場所などに設置する特設公衆電話
 - 携帯電話・PHS (一部の事業者を除く)
- ※ 電話番号は必ず市外局番からダイヤルしてください。

提供開始

- 震度6弱の地震発生時
- 災害の発生により、被災地への通信が増加し、つながりにくい状況になった場合

登録できる電話番号

- 災害被災地 (エリアの設定は、都道府県を単位として行います。)
- ※ 提供の開始、登録できる電話番号など運用方法・提供条件については、状況に応じてNTTが設定し、テレビ・ラジオ・インターネット等を通じてお知らせします。

伝言録音時間・保存期間・蓄積数

- 伝言録音時間：1伝言あたり30秒以内
- 伝言保存期間：録音してから2日(48時間)
- 伝言蓄積数：1電話番号あたり1~10伝言(地域により異なります)
- ※ 被災地からの伝言の録音を優先します